

彰国社

インテリア設計と表現技法

をお勧めしたい。 1995年12月

インテリア設計というものは、建築設計の一部として建築家が行なうことがまだ 一般的であるように思われる。したがって、インテリアの計画や設計を専門に学ぶ 場合も、ほとんどの部分が建築の専門を学ぶことと大差ない結果に終わってしまう ことになる。しかし、生活の多様化が進むなか、暮らしの場、働く場には、より美 しく快適で機能的な空間が求められており、インテリアデザイナーやインテリアプ ランナー、インテリアコーディネーターなどインテリアを専門領域ととらえた職業 が社会的にも認められ、そういった方面での活躍を目指している人が急増している。 そういう状況のもとでは、建築との接点をふまえた上ではあるがダイレクトにイン テリアを学び、設計方法や表現方法を習得することが必要になってきているのでは なかろうか。大学や短大、専修学校などでインテリアを専門に教育するところが増 えていることはそのことを裏づけているといえる。

本書はそのような観点に立って,基礎編には、インテリアを専門に学ぶ人のため にインテリア設計とはどういうことをどのように行なうことなのかをプロセスを通 してわかりやすく解説し、応用編では、課題形式に分け、与えられた条件をどのよ うにして設計に盛り込み、図面や模型、透視図などで表現したらいいのかについて 詳しく解説している。インテリアの仕事の場合、顧客へのプレゼンテーション(案 の提示)が非常に重要な意味をもつことが多いので、その手法についても述べてい る。また、インテリア設計を学ぶ際にはまず面白さ、楽しさを感じることが第一と 考え、文章は必要最小限にまとめてオリジナル図版を多く載せることにも力を入れ た。しかし一口にインテリアといっても、建物の用途によって設計の方法も多様に 展開する。住宅と商業施設とではかなり異なってくるし、商業施設とオフィスとで も違うのは当然である。その点においては、「インテリアは住宅に始まり住宅に終 わる|という理念に基づいて、住宅中心にまとめている。

インテリアの職場で活躍されている方々やインテリアを学んでいる方々に、設計 の仕事や設計課題で直面する表現技法の要点と面白さを知っていただき、実際の場 で大いに活用していただけたら幸いである。

なお、本書はインテリア設計の実際を学ぶことを目的にしているので、計画的な 部分については「インテリアの計画と設計」(彰国社刊)など他書を参考にすること

終わりに、予定より大幅に遅れてしまった本書の出版に最後までお力添えをいた だいた彰国社の三宅恒太郎氏と大塚由希子氏、それに作図作業などで長期にわたっ てご協力いただいた竹越貴子氏に心からお礼を申し上げたい。

3	次	3	まえがき 「インテリア設計と表現技法」	39	パースガイドを
		7	【基礎編】設計の基礎知識と表現法	41	インテリアパーン
			計画・設計のプロセスと対応する表現法	43	模型で表す
		8		43	模型で表すこと
		8	計画・設計のプロセスと対応する表現法	44	模型材料
		10	表現法のいろいろ	44	スタディ用模型と
		12	イメージを表す	46	模型を撮ること
		12	フリーハンドスケッチ	47	設備計画を表す
		14	トビックス【フリーハンドスケッチの練習】	47	設備図で表すこと
		16	平面を表す	47	照明およびコント
		16	平面図で表すこと	50	仕上げを表す
		16	構造の違いによる表現の違い	50	仕上げを表すこと
		18	図面表示の決まりごと	50	トビックス【内装制
		19	平面図の描きかた		I Jaco
		20	平面図の縮尺による表示の違い	51	家具を表す
		20	寸法の意味と押さえ	51	家具を表すこと
		21	天井伏図・床伏図	52	造り付け家具の国
		22	断面を表す	53	トピックス【置き家
		22	断面図で表すこと	55	インテリアの棒
		23	矩計図	55	インテリアの構造
				56	納まり
		24	立面を表す一展開図一	57	開口部まわりをす
		24	展開図で表すこと		
		24	キッチンの展開図の例	59	和風空間を表す
				59	和室の寸法を表示
		26	エレメントを表す	60	トピックス【床の意
		26	インテリアエレメントについての知識とポイント	2	
		26	エレメントの寸法	61	CAD で表す
		27	トピックス【空間を支える家具―椅子】	61	CAD で表すこと
		30	建具を表す	62	CAD の主たる機
		30	建具を表すこと		
		32	建具・建具金物・ガラスの種類		
		32	建具リストの描きかた	65	【応用編】 課題
		34	3 次元で表す	66	課題1 古今東
				68	課題2 椅子の
		34	軸測投影図で表すこと 透視図(パース)で表すこと	71	課題3 パーソ
		36	透視図法のいろいろ	76	課題4 木造住
		36	透視図の構図の取りかたと空間の見えかた	97	課題5 鉄筋コ
		38	返加回の根ツ根ツル 2 エ同の元んかに	109	課題6 大規模

4

、を使っての作図法

ペースの表現法のいろいろ

関シニスの構理 : 2

表す

-22

コンセント設備計画のポイント

こと

回装制限について】

の図面

記き家具の図面-家具の3面図】

の構造を表す

)構造を表すー床・壁・天井の構成

)を表すこと

表す

表すこと 「の意匠】

こと

る機能の例

課題演習

今東西のインテリアを再現 子の展示場の設計 ーソナルハウスのインテリア設計 **造住宅のインテリア設計** 筋コンクリート造のコートハウスのインテリア設計 109 課題6 大規模住宅のインテリア設計

5


イメージを表す

フリーハンドスケッチ

設計作業では、定規やスケールを使って 正確な作図をすることが多くなるのは当然 のことであるが、それは思考検討の結果, 決定された設計内容を正しく表現すること が目的になっていると考えられる。しかし 計画・設計のプロセスの初期の段階ではひ たすら思考を繰り返すわけであるから,そ れを定規やコンパスを使って正確な線とし て表すことは難しい。つまり,まだ特定な 機械的な表現方法は使えないわけである。 フリーハンドスケッチは, 道具といえば 鉛筆ぐらいのもので,頭のなかの思考内容 を直接的に表現するかたちをとることにな り、より感覚的な表現方法になる。したが って他人の目には曖昧な線にしか見えない ことになる場合が多いが、思考の表現であ るから当然といえよう。すべての物をつく る作業には必ずこの段階があり、ここでし っかりした方向づけができるかどうかが最


方向づけが確定していない段階であるから、 も重要なポイントになるとさえいわれる。 したがって, インテリアの場合では, フ リーハンドで平面や空間の構成、家具の場 合はその形状や構造を,思いのままに表現 できるようになることがいかに重要な意味 をもつかはいうまでもなかろう。

> 基本的には、フリーハンドスケッチは自 らの思考の覚書のようなものであるから, 上手下手で論じるべきではないが、やはり ある種の練習を重ねてプロらしい力をつけ ておく必要がある。

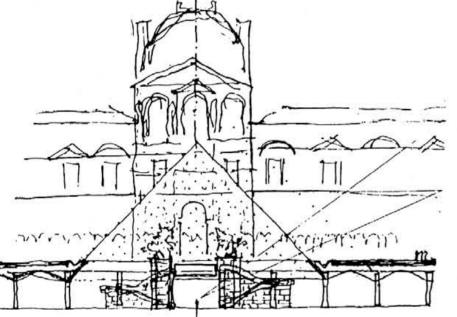





ルーブル美術館のスケッチ(設計/I·M·ペイ)(ルーブル博物館ガイドブック [THE NEW LOUVRE] より)

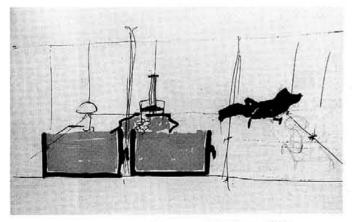

ビコ・マジストレッティ作(イタリアの家具展示会カタログより) 住宅のインテリアスケッチ

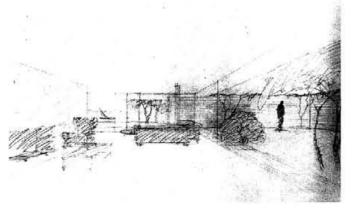


L・ミース・ファン・デル・ローエ作 ("MIES VAN DER ROHE". The Museum of modern art, New York, 1969 \$ 7)

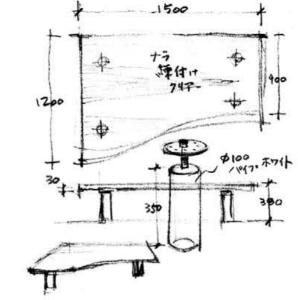


テーブルのデザインスケッチ




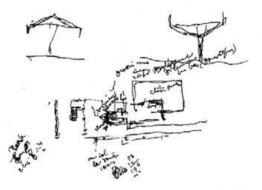


コルビュジエセンターのスケッチ("Le Corbusier 1957~65", Le Edition d'Architecture Zurich, 1965より)

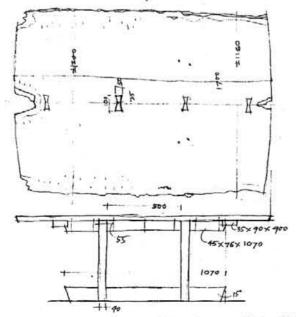

家具のスケッチ(設計/ジョージ・ナカシマ)(ジョージ・ナカシマ展カタログより)

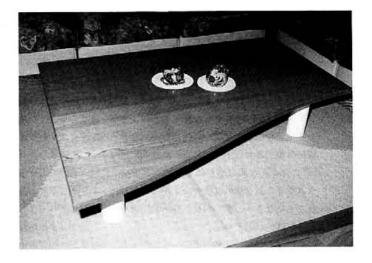



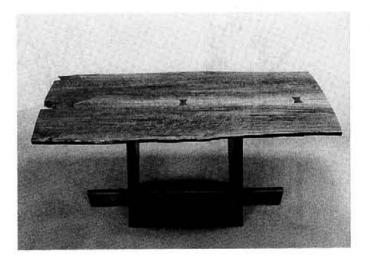

課題 2 椅子の展示場の設計

□課題


あるテーマのもとに椅子を30~50脚展示する会場の設計をしなさい。 テーマとしては,歴史的にとらえたもの,デザイン的にとらえたもの,デザイナー的に とらえたものなど設定は自由とする。

条件

- ・会場は某デパートの展示コーナーで下図のような建築条件になっている。
- ・展示方法は短時間で設置、撤去できることを考慮に入れ、あまり大がかりな施設を導入しないこと。柱やパネル状のものを主体とするのが望ましい。

提示方法

1/30の完成模型とスタディ模型

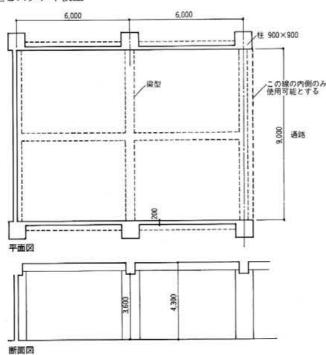

会場の現況図

□課題の意図

展示空間はインテリアのなかでも最も機能が単純明快で,感覚的な面で判断できる要素 が多い。したがって建築の専門知識が十分なくともその構成を設計的に考えることはさし て難しくないと思われる。展示の仕掛けもいわゆる張りボテの構造で十分であるから,形 状にもかなり自由度があり,発想を妨げることも少ないだろう。設計修業の出発点から難 問山積みでは興味もそがれかねない。

椅子の展示場であるから主役は当然それらの椅子たちで、コレクションのテーマにあっ た椅子を選択することが最も重要な意味をもつ。したがって椅子についての資料集めに相 当エネルギーを費やすことになろう。日頃漠然と見ていた椅子についていろいろな角度か ら調べる機会をもつことはインテリアを専門にする人には必須だからである。


提示方法(提出物)として図面類より模型を主にしたのは、空間を立体的にとらえる練習 という意味あいからで、空間の見えかた、展示物の見せかたをスタディ段階から模型で表 現する形をとった。そうするとスタディの段階でも設計者の考えが第三者にもかなり明確 に伝わっていくので、設計途中でのディスカッションもしやすくなるというメリットが出 てくる。 これらの作品例は、はじめて模型をつくった 学生のものであるが、どれもアイデアが豊かで 楽しいし、出来映えも素晴らしい。 模型づくりは楽しみながら上達できるところ がいい。

【作品A】 □講評

ー見ロシア構成主義風,あるいはイタリ アのテラーニ風の力強い構成である。ただ, そのために展示物である椅子たちのデリケ ートなデザインが圧倒されてしまう危険性 がないとはいえない。


しかし、インテリアの勉強を1年しかし ていない学生の作品としては秀逸であるこ とには間違いない。




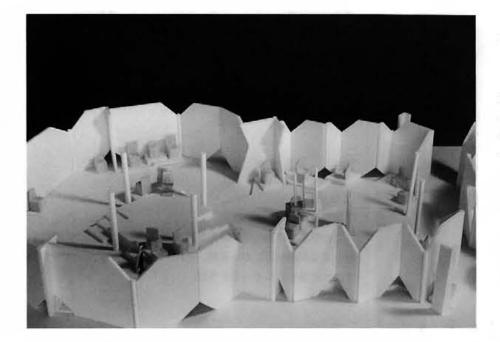

【作品C】 □講評

4.3mまでの高さを使えるところをとら え、2層にして展示スペースを広くした例。 上・下階の半円形が向き合った形はきれい である。

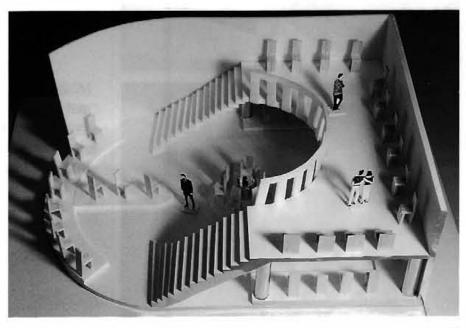


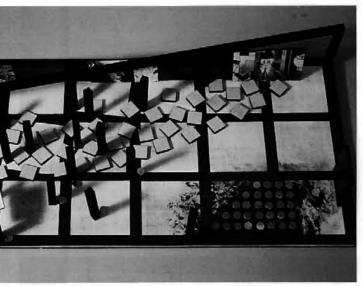

【作品日】

□講評

外周を複雑に折れて連なるパネルで構成 し、内部の丸柱を並べただけのオープンな 空間なので、形状や大きさがまちまちな椅 子の展示が自在にできる点がいい。実際に つくっても十分通用するレベルの高い作品 である。

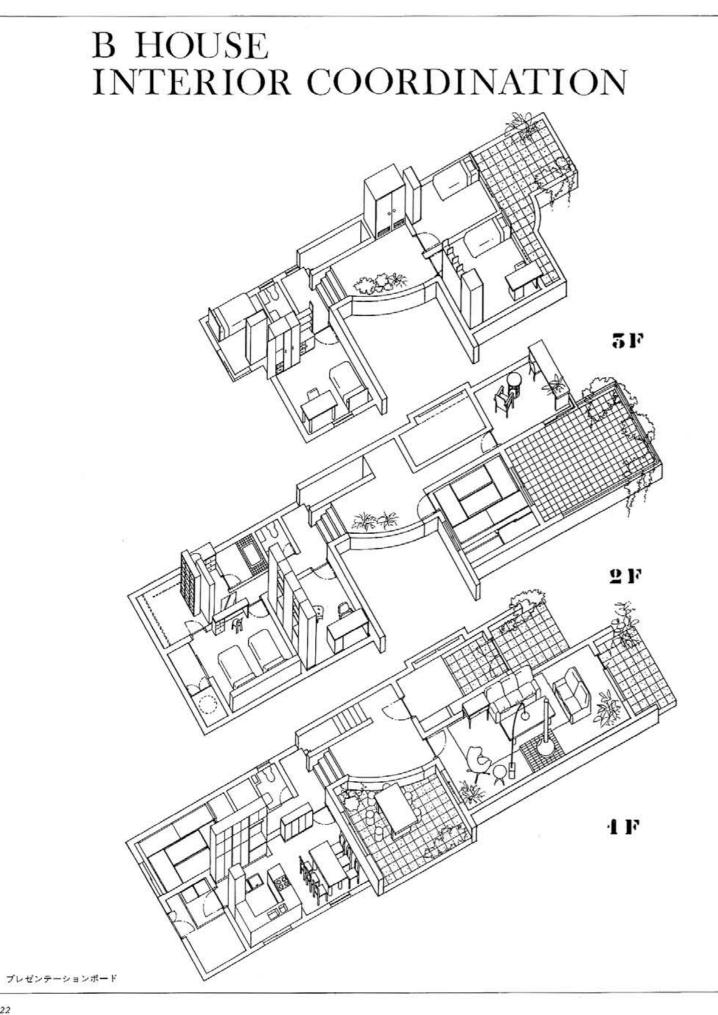



断面透視図 ― 中庭と主要室とのつながりを見る





122



居間

